Hansestadt Rostock

Der Oberbürgermeister

Vorlage-Nr: Status

2015/BV/1383 öffentlich

Beschlussvorlage

Datum: 24.11.2015

Entscheidendes Gremium:

Bau- und Planungsausschuss

fed. Senator/-in: S 4, Holger Matthäus

bet. Senator/-in:

Federführendes Amt:

Bauamt

bet. Senator/-in:

Beteiligte Ämter:

Einvernehmen der Gemeinde nach § 36 BauGB für das Bauvorhaben "Neubau eines Hortgebäudes" Rostock, Herderstr. 6, Az.: 00013-15

Beratungsfolge:

Datum Gremium Zuständigkeit

16.12.2015 Ortsbeirat Stadtmitte (14) Vorberatung 05.01.2016 Bau- und Planungsausschuss Entscheidung

Beschlussvorschlag:

Das Einvernehmen der Gemeinde für das Bauvorhaben "Neubau eines Hortgebäudes" Rostock, Herderstr. 6, Az.: 00013-15 wird erteilt.

Beschlussvorschriften: § 7 Abs. 5 Hauptsatzung der Hansestadt Rostock

Sachverhalt:

- § 7 Abs. 5 der Hauptsatzung der Hansestadt Rostock erfordert für Bauvorhaben ab 500.000 EUR Rohbausumme die Entscheidung des Oberbürgermeisters über das "Einvernehmen der Gemeinde" im Einvernehmen mit dem Bau- und Planungsausschuss.
- Bauplanungsrechtlich besteht Genehmigungsfähigkeit.

Roland Methling

Anlage/n:


Anlage 1: Kurzbeschreibung

Anlage 2: Lageplan Anlage 3: Ansicht

Anlage 4: Stellplatznachweis

Anlage 1 – Kurzbeschreibung des Bauvorhabens

1. Vorhabenbezeichnung: Neubau eines Hortgebäudes 2. Bauort: Rostock, Herderstr. 6 Aktenzeichen 00013-15 3. anrechenbarer Bauwert: 692.000 EUR KOE Eigenbetrieb "Kommunale Objektbewirtschaftung 4. Bauherr: und -entwicklung" der Hansestadt Rostock Ulmenstr. 44 18057 Rostock 5. Abmessungen: Länge: 14,0 m Tiefe: 17,5 m Höhe: 16.4 m Geschosse: 6 - Kellergeschoss als Teilunterkellerung (kein Vollgeschoss) - Erdgeschoss bis 4. Obergeschoss (Vollgeschosse) 6. Funktion: - Hortgebäude für 150 Kinder Nutzfläche 770 m² - Stellplätze: 1 Kurzzeit-Stellplatz im Freien auf dem Baugrundstück 4 Stellplätze im Freien auf dem Schulhof St.- Georg- Schule 7. Gestaltung: Tragende Wände, Decken und Treppen als Stahlbetonkonstruktion, Dachdecke über 4. OG als Holzbalkendachdecke, Außenwände in Holzrahmenbauweise, außenseitig beplankt mit Faserzementplatten ggf. in Kombination mit Putz, Farbwahl erfolgt in Abstimmung mit der Denkmalpflege 8. Baurechtliche Zulässigkeit: Die Zustimmung des Amtes für Stadtplanung liegt vor. Die Prüfung der bauordnungsrechtlichen Belange ist noch nicht abgeschlossen. Das Bauvorhaben befindet sich im Denkmalbereich "Steintor-9. Bemerkungen: Vorstadt".

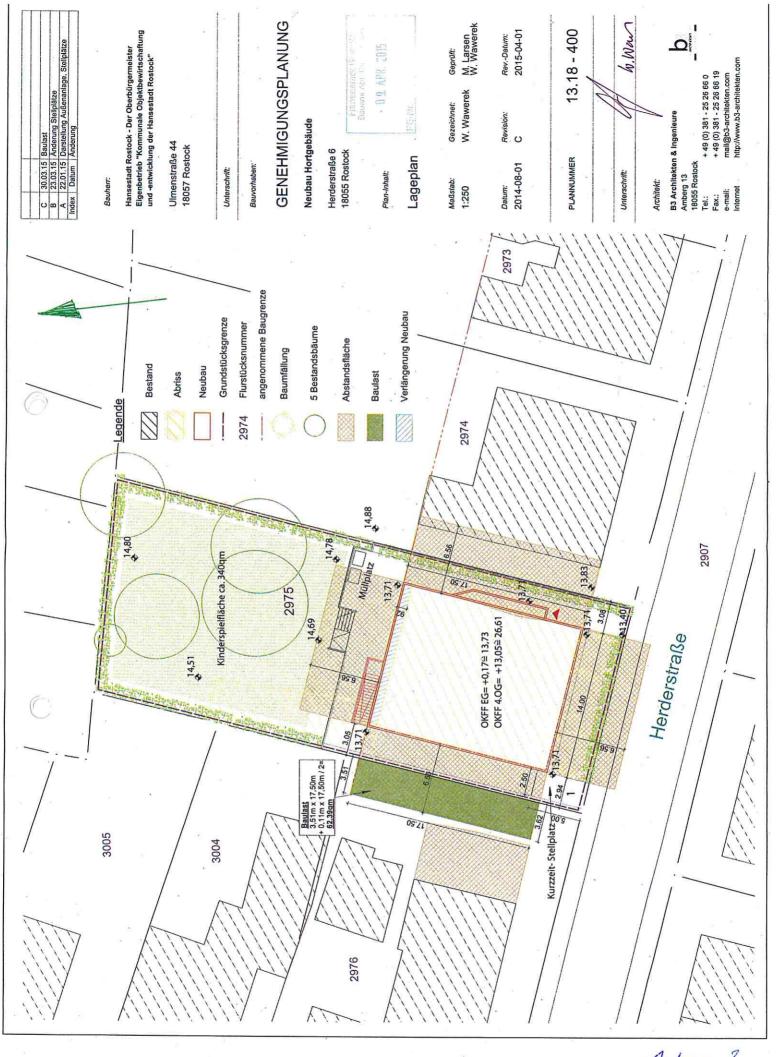

82.5

Hansestadt Rostock - Der Oberbürgermeister Eigenbetrieb "Kommunale Objektbewirtschaftung und -entwicklung der Hansestadt Rostock" GENEHMIGUNGSPLANUNG

Plan-Inhalt:

Ansichten

M. Larsen W. Wawerek Gezeichnet: W. Wawerek M. Zdeb Maßstab: 1:200

Revision: B 2015-10-08

Rev.-Datum: 2015-11-19

13.18 - 435

PLANNUMMER


Unterschrift:

Architekt:


-B3 Architekten & Ingenieure Amberg 13 18055 Rostock

+ 49 (0) 381 - 25 26 66 0 + 49 (0) 381 - 25 26 66 19 mail@b3-architekten.com http://www.b3-architekten.com

2 O. NOV. 2015. Neubau Hortgebäude Ulmenstraße 44 18057 Rostock Ø 82.5 Herderstraße 6 18055 Rostock Bauvorhaben: Unterschrift: Bauherr.

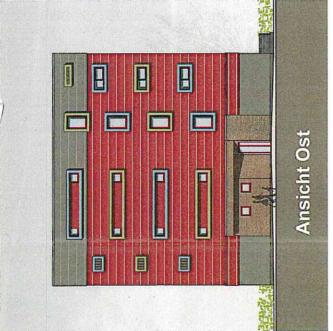



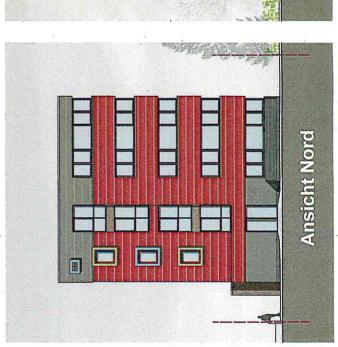



Flansestadt Rostock Bauamit Abl. Bauordnung

0 9. APR. 2015

Bauvorhaben:	Neubau Hortgebäude Herderstraße 6 18055 Rostock	Datum:	2015-04-02
Bauherr:	KOE Ulmenstraße 44 18057 Rostock	Rev.:	В
Sach-Nr.:	13.18	Seite:	1

Nachweis der Stellplätze gemäß Verwaltungsvorschrift zur LBauO M-V und VstättVO M-V:

Verkehrsquelle	Forderung		Paragraph/Satzung	geplant
Grundschulen (da Hort Betreuung von Grundschulkindern vorsieht)	1 PKW-Stellplatz je 30 Schüler (max. 150 Hortkinder)	5	Stellplatzsatzung HRO	1 auf dem Grundstück Herderstr., 4 auf dem Grundstück St Georg- Schule

Anmerkungen: Auf dem Grundstück der St.- Georg- Schule sind 12 Stellplätze vorhanden (siehe Lageplan St.-Georg-Schule). Diese werden benötigt für die 360 Schüler. Da diese Schüler auch diejenigen sind,

die den Hort in der Herderstraße besuchen, können die vorhandenen Stellplätze der St.- Georg-

Straße genutzt werden.

Ein Kurzzeit- Stellplatz haben wir auf dem Gelände der Herderstraße realisiert (siehe Lageplan).

b3 - architekten & Ingenieure

amberg 13 - 18055 rostock - tel: 0381 25 26 660 - mail: info@b3-architekten.com

Seite1 von 1